防火水槽撤去工事設計業務委託

設計図

令和7年7月


日野市 総務部 防災安全課 株式会社 セリオス 日野事務所


図面目録


(神明第一家族待機宿舎)

(神明第二家族待機宿舎)

番号	図 面 名 称	縮尺	番号	図 面 名 称	縮尺
1	現況平面図	1:100 (1:50)	11	現況平面図	1:100 (1:50)
2	撤去平面図	1:100 (1:50)	12	撤去平面図	1:100 (1:50)
3	撤去詳細図	1:100 (1:50)	13	撤去詳細図	1:100 (1:50)
4	撤去構造図	1:20 (1:10)	14	撤去構造図	1:20 (1:10)
5	施設復旧平面図	1:100 (1:50)	15	施設復旧平面図	1:100 (1:50)
6	舗装復旧平面図	1:100 (1:50)	16	舗装復旧平面図	1:100 (1:50)
7	復旧構造図	1:20 (1:10)	17	復旧構造図	1:20 (1:10)
8	仮配管平面図・仮設図	1:100 (1:50)	18	仮配管平面図・仮設図	1:100 (1:50)
9	仮設工詳細図	1:100 (1:50)	19	仮設工詳細図	1:100 (1:50)
10	仮設工一般図	1:100 (1:50)	20	仮設工一般図	1:100 (1:50)

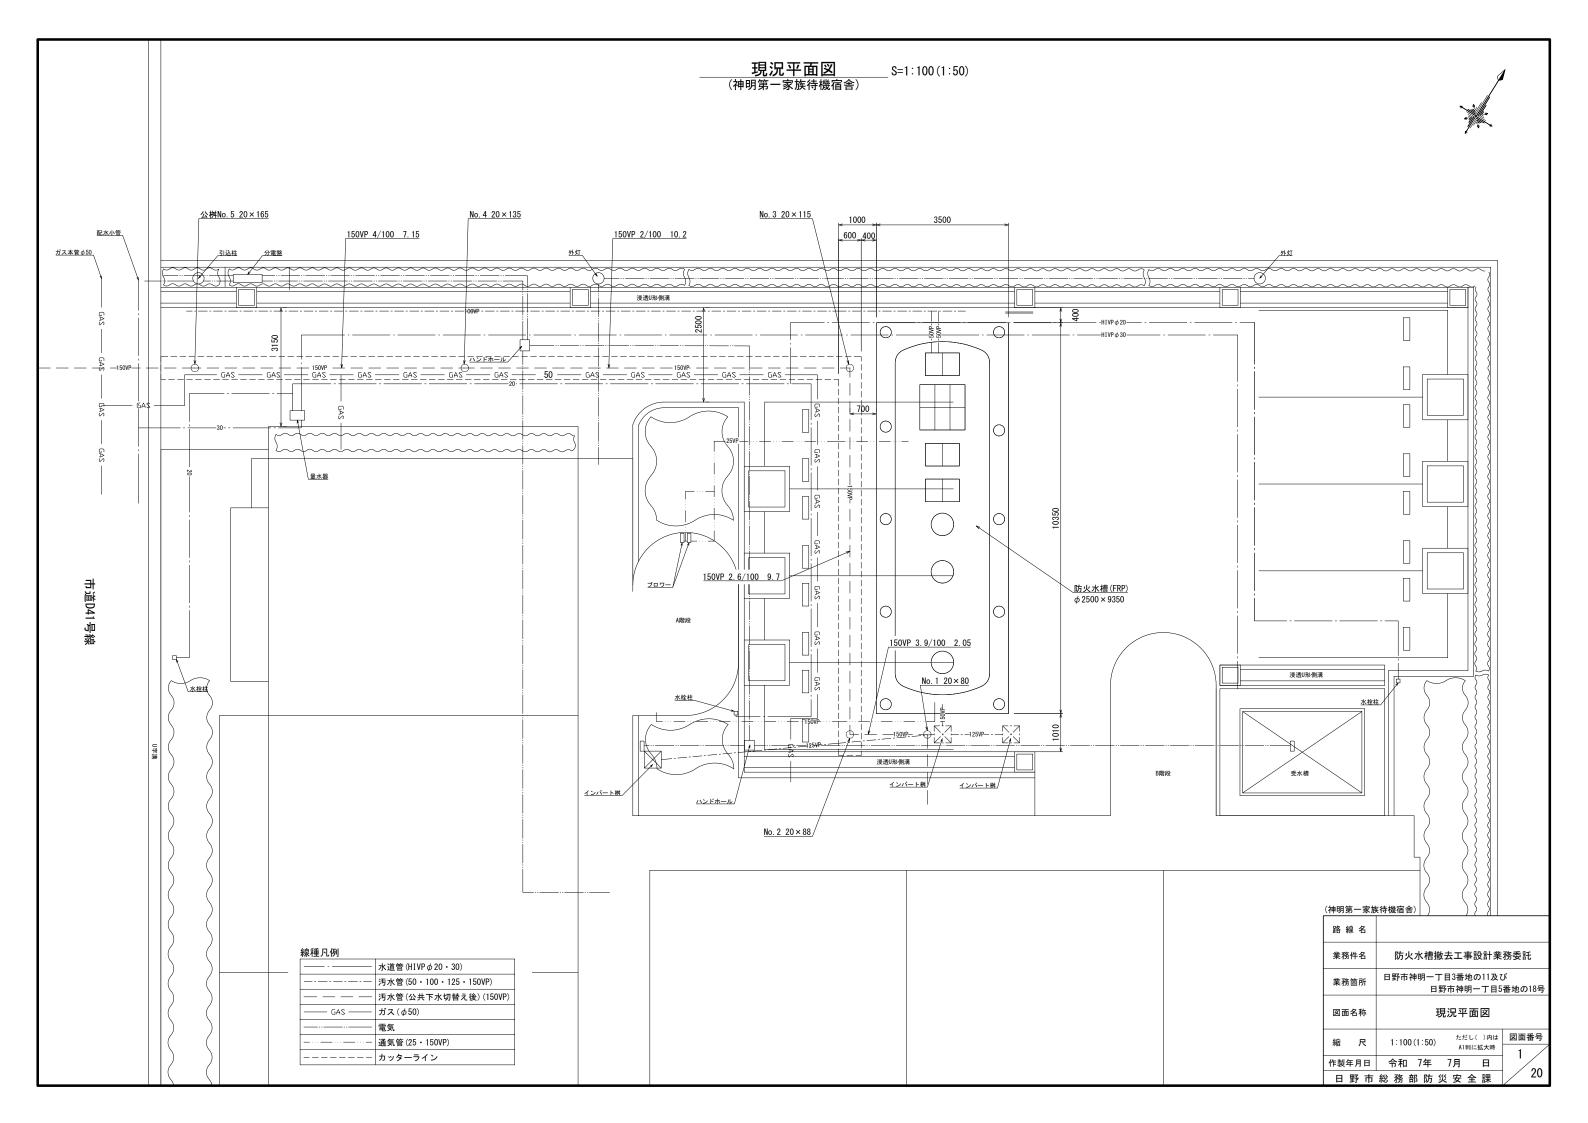


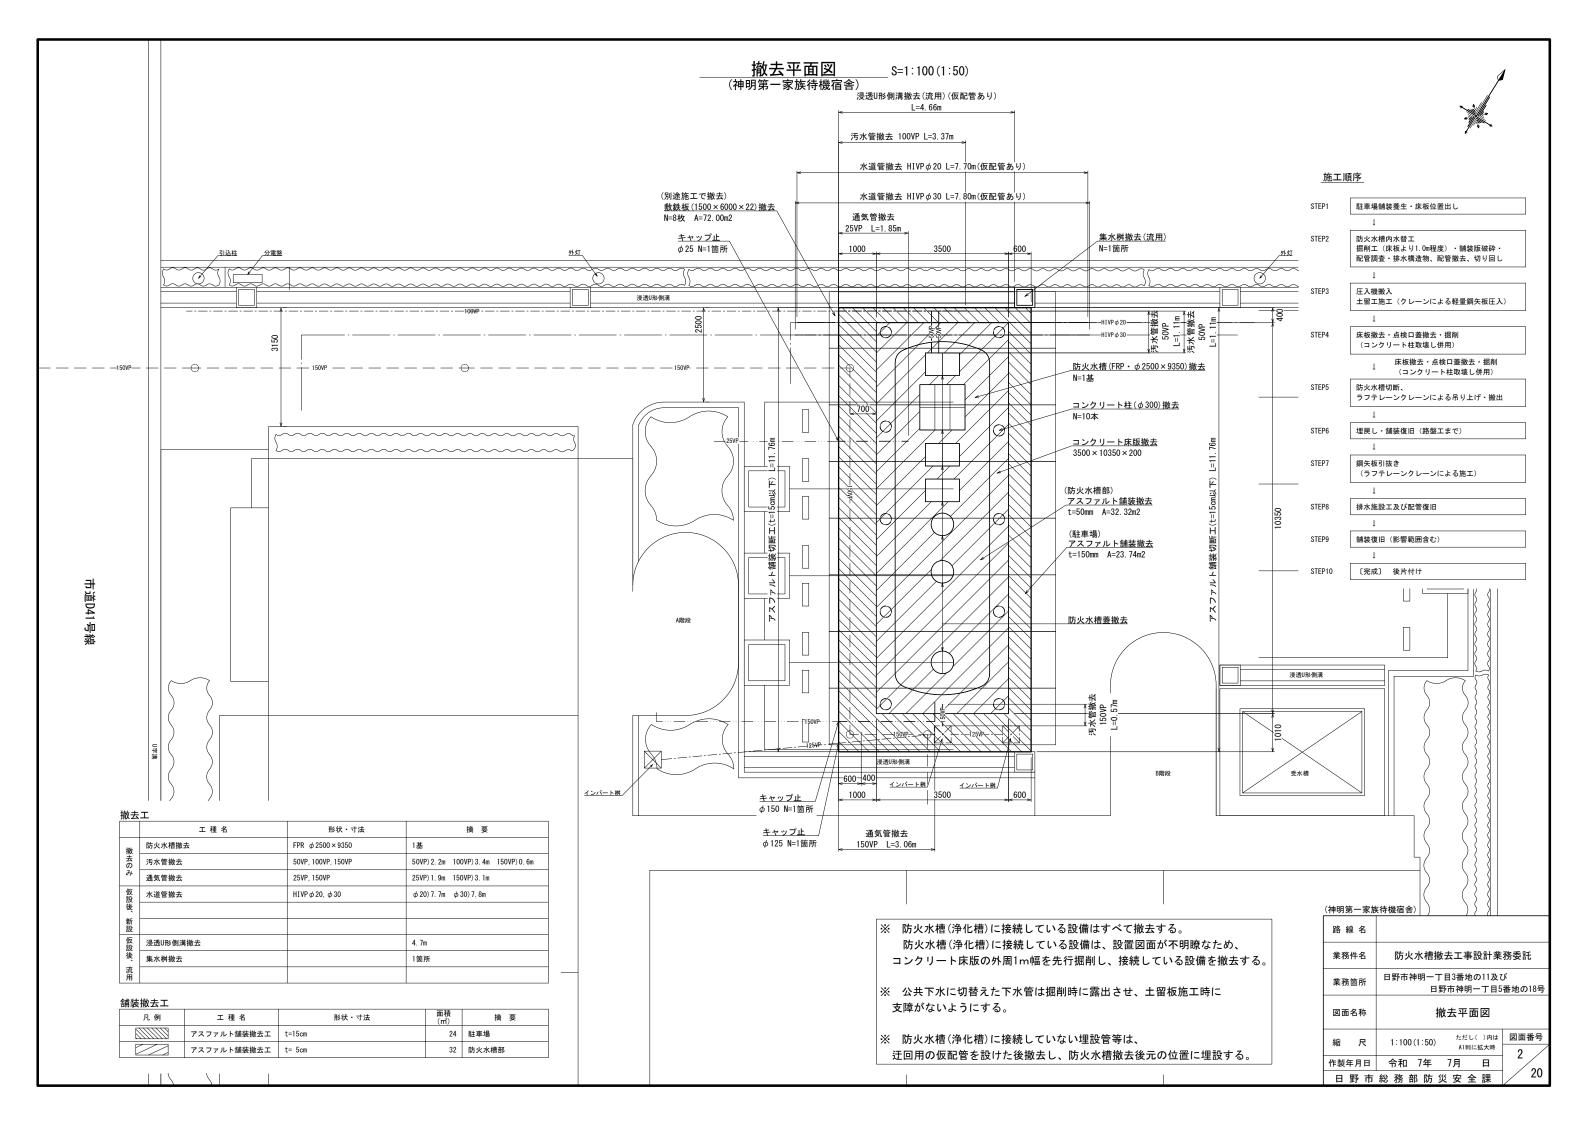

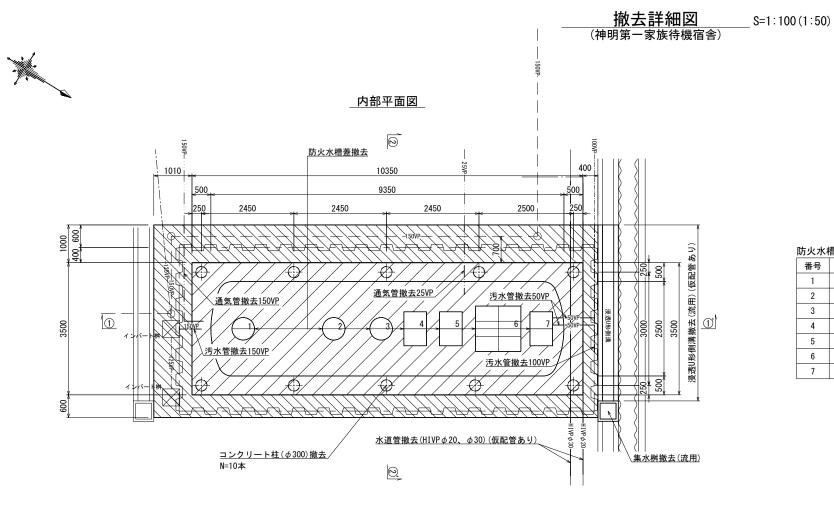



STEP1	駐車場舗装養生・床板位置出し
	1
STEP2	防火水槽内水替工 掘削工 (床板より1.0m程度) ・舗装版破砕・配管調査・排水構造物、配管撤去、切り回し
	1
STEP3	圧入機搬入 土留工施工 (クレーンによる軽量鋼矢板圧入)
	1
STEP4	床板撤去・点検口蓋撤去・掘削 (コンクリート柱取壊し併用)
	床板撤去・点検口蓋撤去・掘削 (コンクリート柱取壊し併用)
STEP5	防火水槽切断、 ラフテレーンクレーンによる吊り上げ・搬出
	1
STEP6	埋戻し・舗装復旧 (路盤工まで)
	1
STEP7	鋼矢板引抜き (ラフテレーンクレーンによる施工)
	1
STEP8	排水施設工及び配管復旧
	1
STEP9	舗装復旧(影響範囲含む)
	1
STEP10	〔完成〕 後片付け

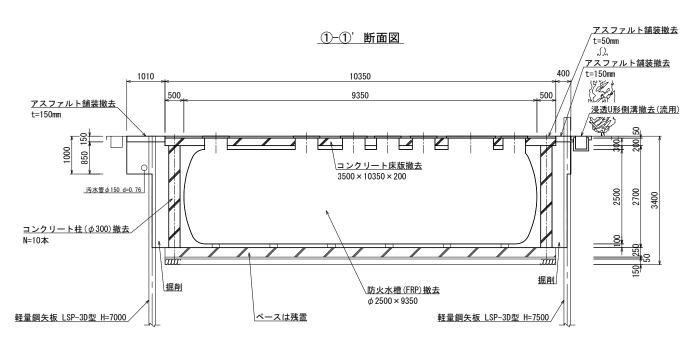

②-②'断面図

防火水槽蓋撤去一覧表

φ 600

6 1200 × 1200


7 600 × 900

形状寸法 ϕ 600

番号

2

3 φ 600 4 600×900 5 600 × 900

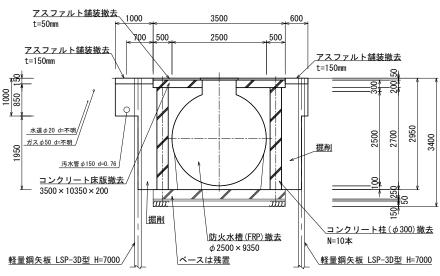

() ф п п	- 4	宏恢	洪 ##	定
(神明	弗一	多灰	付饿	伯


(神明 第一多)	NI IIX III II I
路線名	
業務件名	防火水槽撤去工事設計業務委託
業務箇所	日野市神明一丁目3番地の11及び 日野市神明一丁目5番地の18号
図面名称	撤去詳細図
縮尺	1:100(1:50) ただし()内は 図面番号
作製年月日	令和 7年 7月 日 20
日野市	総務部防災安全課 20

アスファルト舗装撤去 t= 50mm

アスファルト舗装撤去 t=150mm


<u> 撤去構造図</u> S=1:20(1:10) (神明第一家族待機宿舎)

集水桝

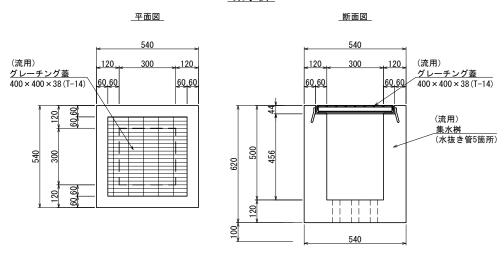

材料表			(10箇所当り)
名 称	形状寸法	単位	数 量	備考
集水桝	水抜き管 5箇所	個	10	流用
グレーチング蓋	400 × 400 × 38 (T-14)	枚	10	流用

浸透U型側溝

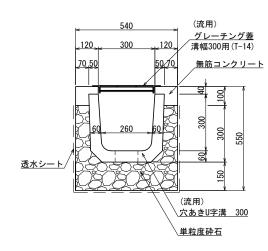

材料表				(10m当り)
名 称	形状寸法	単位	数 量	備考
穴あきU字溝	300	個	16.5	流用
グレーチング蓋	溝幅300用(T-14)	枚	10	流用
無筋コンクリート		m3	0. 18	
透水シート		m2	14. 4	
単粒度砕石		m3	1. 307	

舗装構成図

__駐車場__




再生密粒度アスファルト混合物 t= 50mm再生粗粒度アスファルト混合物 t=100mm再生クラッシャラン(RC-30)t=200mm


防火水槽部

	200 50
再生密粒度アスファルト混合物	t= 50mm
コンクリート床版	t=200mm

(神明第一家族待機宿舎)


路線	名							
業務件	名	防火水槽撤去工事設計業務委託						
業務篋	i所		日野市神明一丁目3番地の11及び 日野市神明一丁目5番地の18号					
図面名	称	搶	去構造	図				
縮	尺	1:20 (1:10)	ただし(A1判に		図面番号			
作製年	月日	令和 7年	7月	日	4			
日野	市	総 務 部 防 3	5 安 全	韗	/ 20			

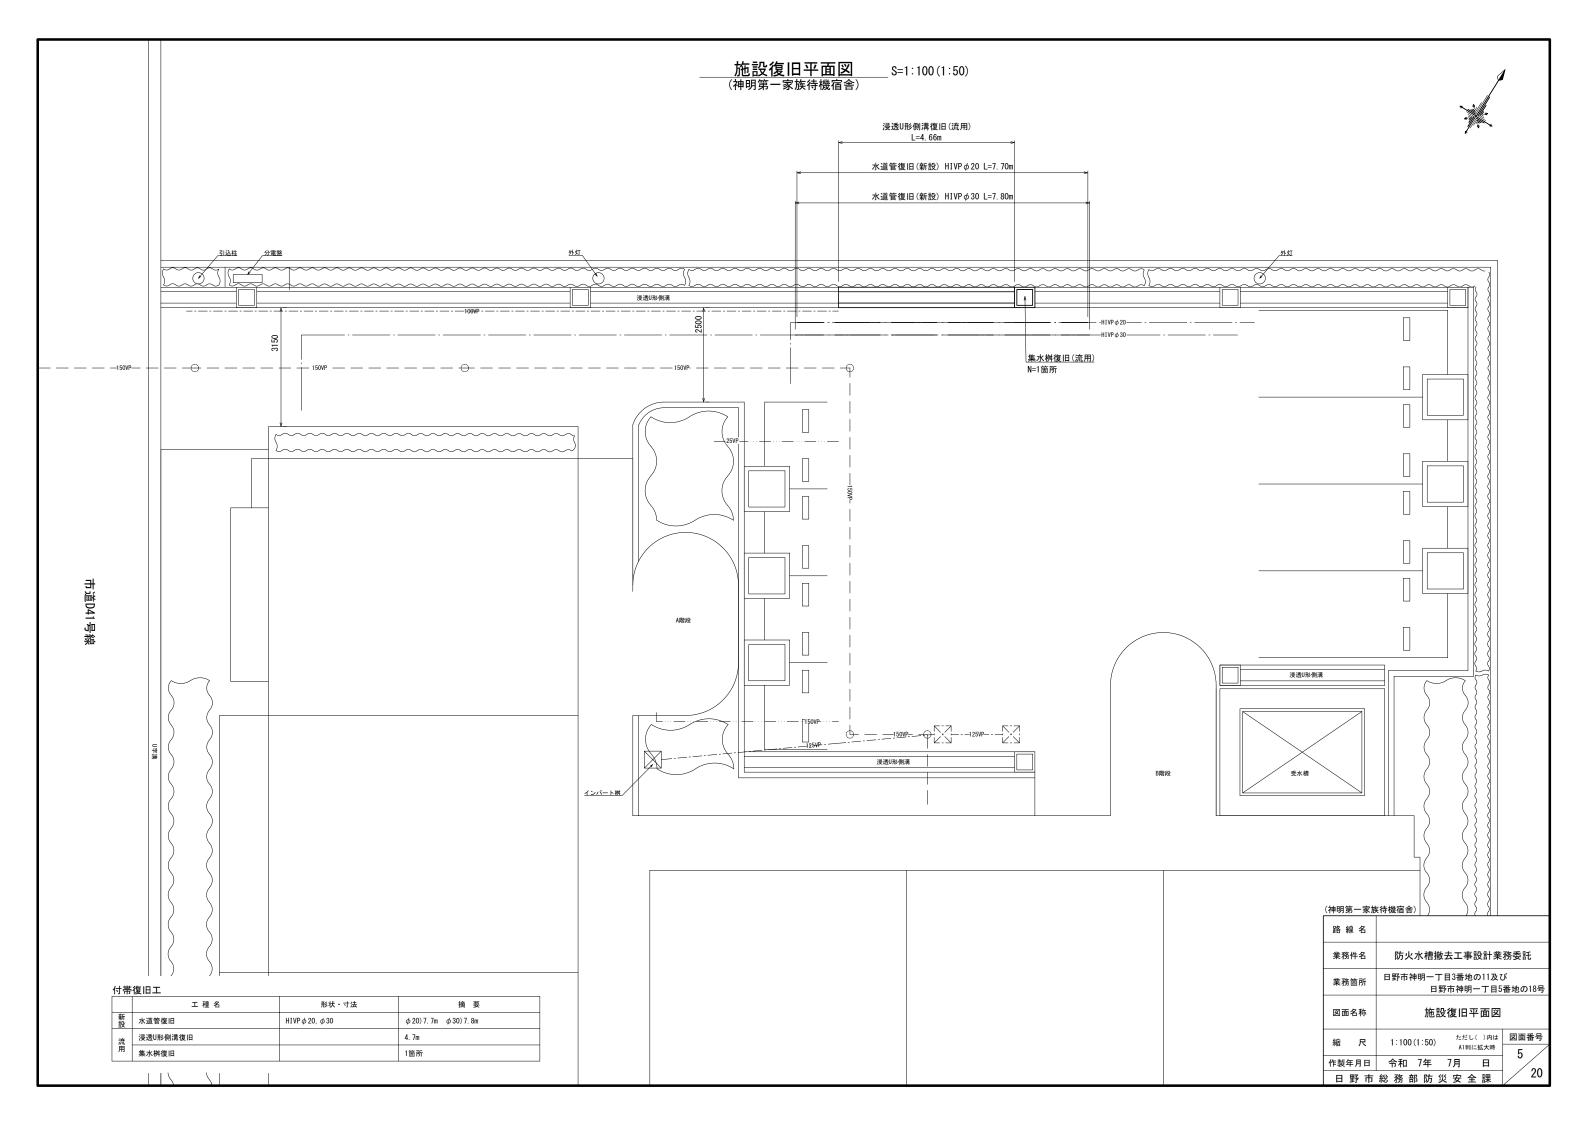

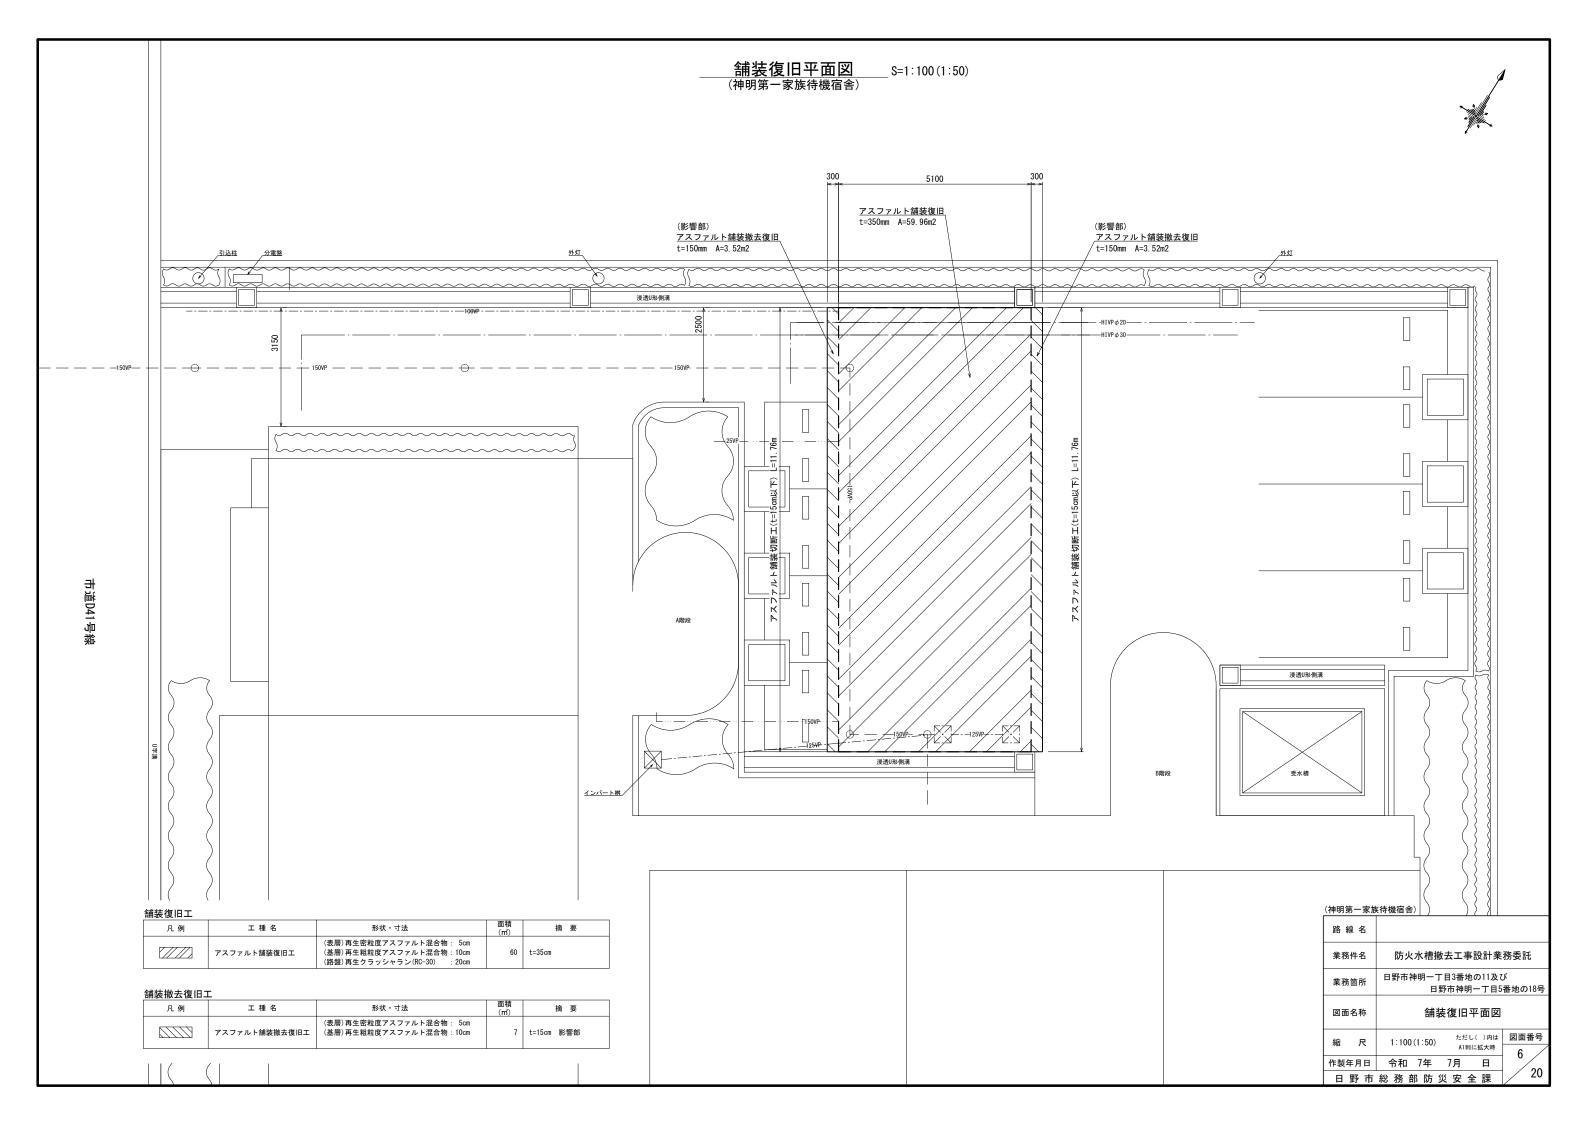



集水桝(流用)

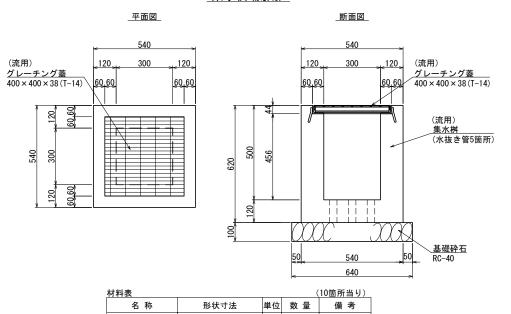

水抜き管 5箇所 個 10 流用

RC-40, t=100 m3 0. 410

形状寸法


グレーチング蓋 400×400×38(T-14) 枚

名 称

集水桝


基礎砕石

| 浸透U型側溝(流用)

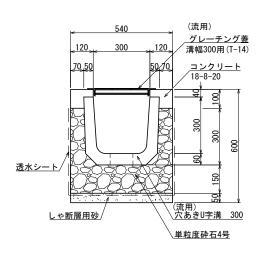


材料表				(10m当り)
名 称	形状寸法	単位	数 量	備考
穴あきU字溝	300	個	16.5	流用
グレーチング蓋	溝幅300用(T-14)	枚	10	流用
コンクリート	18-8-20	m3	0. 18	
型枠		m2	2. 8	
透水シート		m2	14. 4	
単粒度砕石	4号	m3	1. 307	
しゃ断層用砂	t=50	m3	0. 27	

舗装構成図

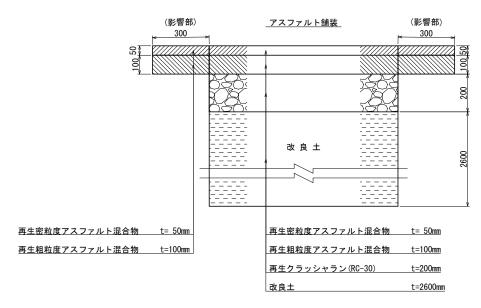

HIVP $\phi 20$, $\phi 30$


10 流用

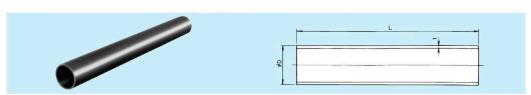


		参考質量			長さ	>= //>/ // / / / / / / / / / / / / / / /	厚さ t		外径 D			
規格	·VP	HI	P	V	, +30	近似内径	計算業	甘油十汁	平均外径	最大:最小	甘油十汁	呼び径
	kg/本	g/m	kg/本	g/m	L - 10	(参考)	許容差	基準寸法	許容差	最大·最小 外径 許容差	基準寸法	
	0.680	170	0.696	174	4000	13	±0.2	2.5	±0.2	±0.2	18.0	13
	1.004	251	1.024	256	4000	16	±0.3	3.0	±0.2	±0.2	22.0	16
	1.212	303	1.240	310	4000	20	±0.3	3.0	±0.2	±0.2	26.0	20
	1.756	439	1.792	448	4000	25	±0.3	3.5	±0.2	±0.2	32.0	25
	2.124	531	2.168	542	4000	31	±0.3	3.5	±0.2	±0.3	38.0	30
	3.096	774	3.164	791	★ ¹4000	40	±0.3	4.0	±0.2	±0.3	48.0	40
	3.870	//4	3.955	/91	★ 5000	40	±0.5	4.0	± 0.2	10.5	46.0	40
	4.392	1098	4.488	1122	★ ¹4000	51	±0.4	4.5	±0.2	±0.4	60.0	50
JIS K 674	5.490	1096	5.610	1122	5000	51	±0.4	4.5	±0.2	± 0.4	60.0	50
	5.660	1415	5.780	1445	★ ¹4000	67	±0.4	4.5	±0.2	±0.5	76.0	65
	8.624	2156	8.808	2202	★ ¹4000	77	±0.4	5.9	±0.2	±0.5	89.0	75
	10.780	2136	11.010	2202	5000	//	± 0.4	5.9	± 0.2	± 0.5	89.0	/5
	13.352	3338	13.636	3409	★ ¹4000	100	± 0.5	7.1	±0.2	±0.6	114.0	100
	16.690	3330	17.045	3409	★²5000	100	±0.5	7.1	±0.2	±0.6	114.0	100
	17.484	4371	17.856	4464	★ ¹4000	125	± 0.5	7.5	±0.3	±0.8	140.0	125
	=		22.320	4404	★ 5000	125	± 0.5	7.5	10.3	10.0	140.0	120
	26.244	6561	26.804	6701	★ ¹4000	146	+06	9.6	+03	+10	165.0	150
	32.805	0001	33.505	6/01	★ 5000	146	±0.6	3.0	±0.3	±1.0	165.0	150


(神明第一家族待機宿舎)


路線名						
業務件名	防火水槽撤去工事設計業務委託					
業務箇所	日野市神明一丁目3番地の11及び 日野市神明一丁目5番地の18号					
図面名称	復旧構造図					
縮尺	1:20(1:10) ただし()内は 図面番号 7					
作製年月日	令和 7年 7月 日					
日野市	総務部防災安全課 20					

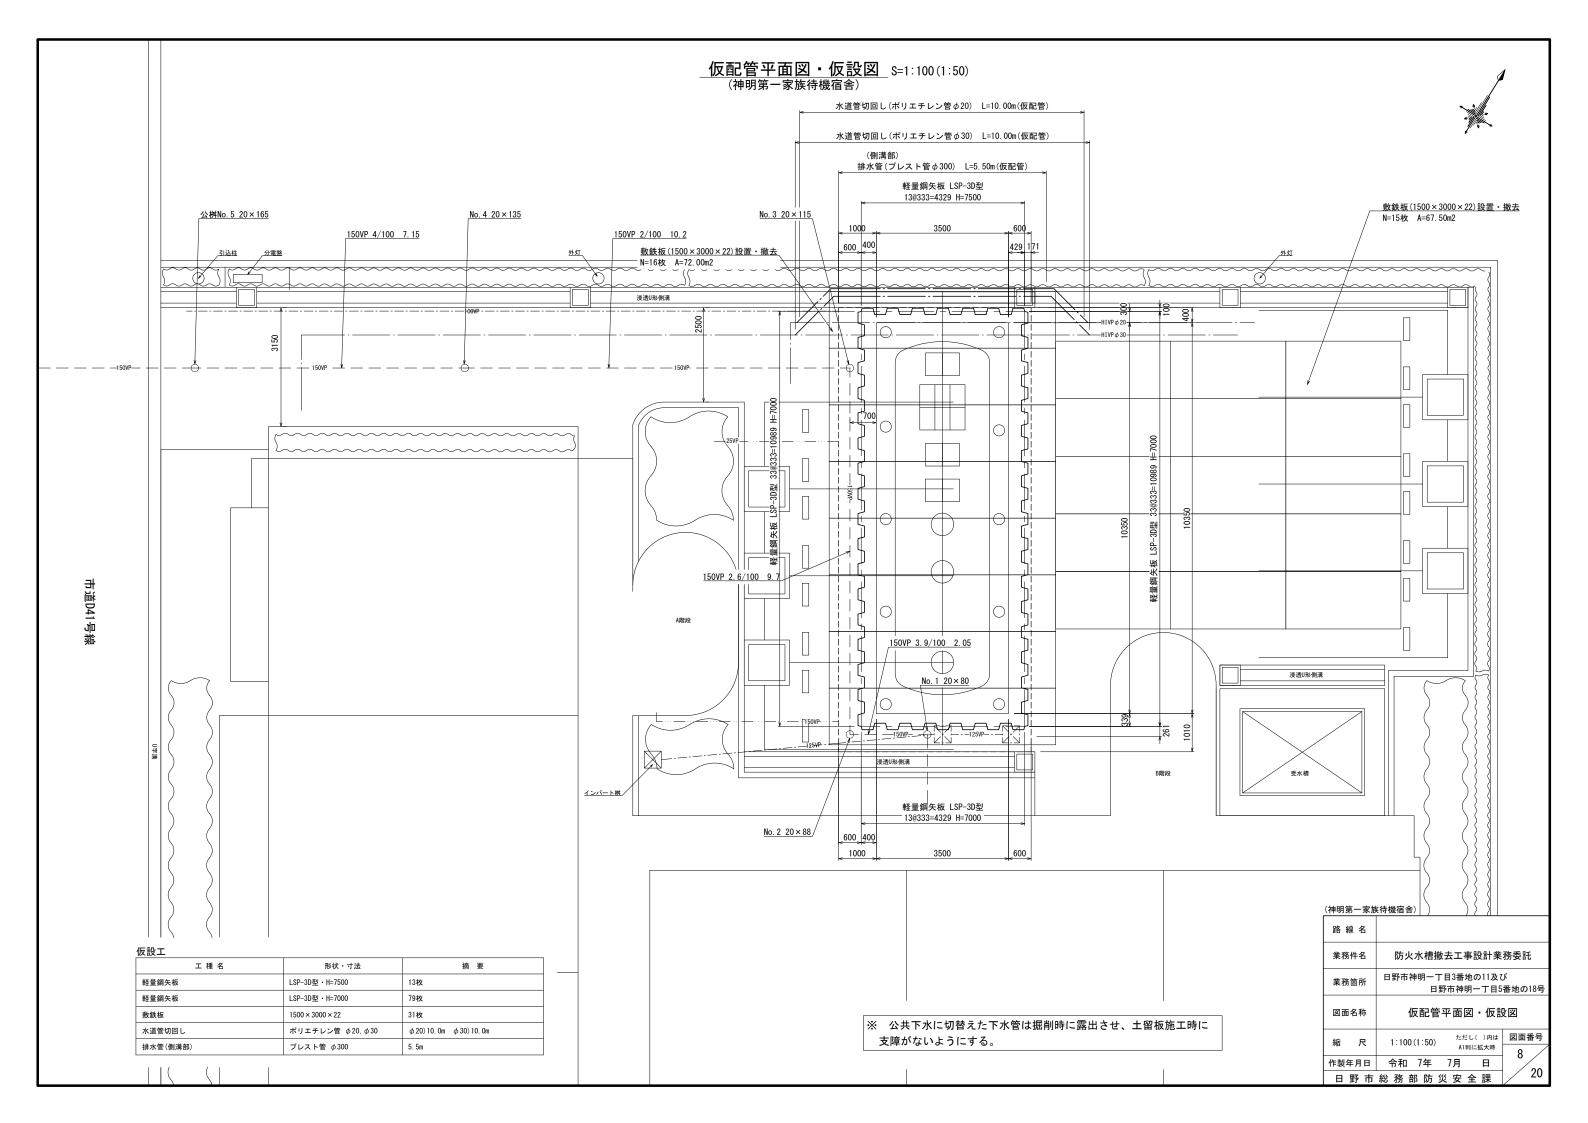

<u>仮設工詳細図</u> S=1:100(1:50) (神明第一家族待機宿舎)

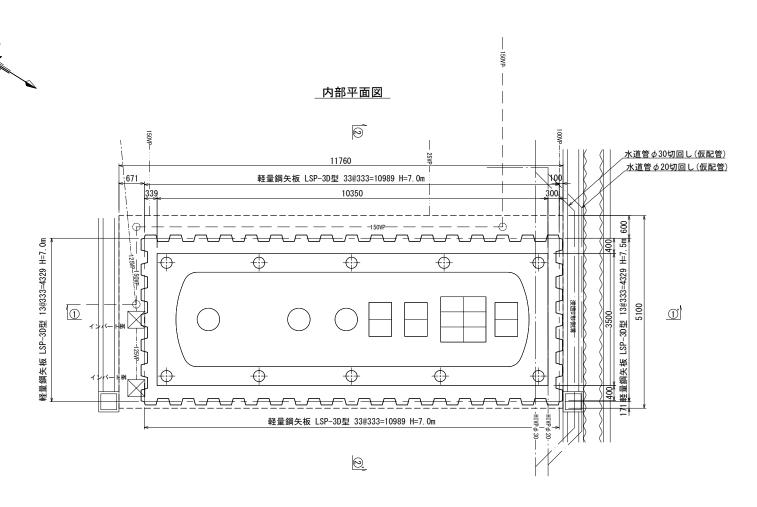

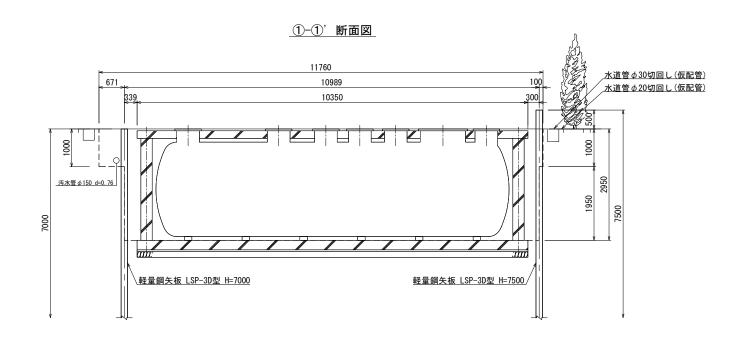

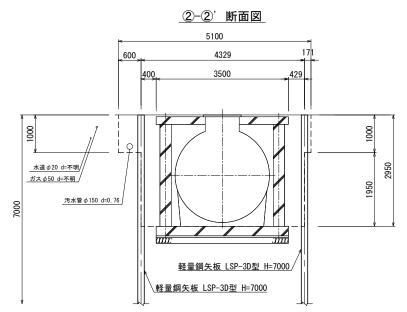


(神田第-	-家族待機宿	全
(1447) 25	→ 水川丁ルス1日	


路線名	
業務件名	防火水槽撤去工事設計業務委託
業務箇所	日野市神明一丁目3番地の11及び 日野市神明一丁目5番地の18号
図面名称	仮設工詳細図
縮尺	1:100(1:50) ただし()内は 図面番号 AI判に拡大時
作製年月日	令和 7年 7月 日 200
日野市	総務部防災安全課 20


<u>仮設工一般図</u> (→明第一家族待機宿舎) S=1:100(1:50)





平面図

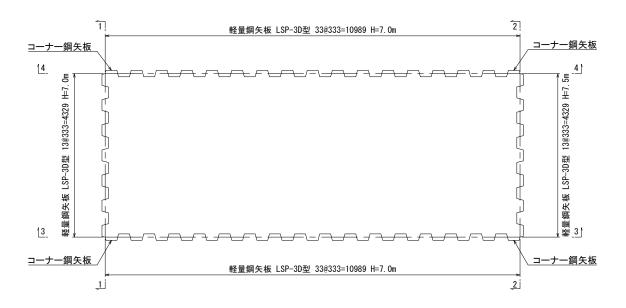

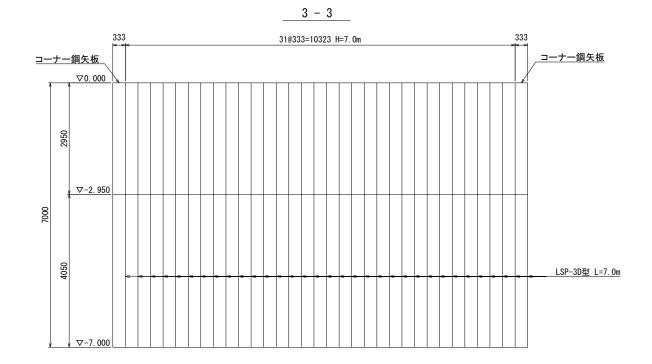

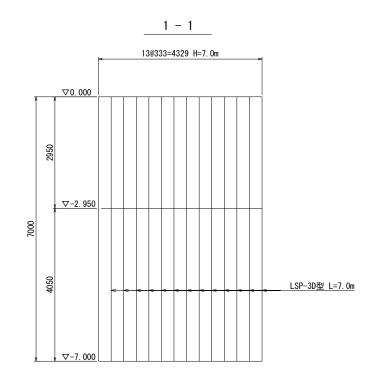

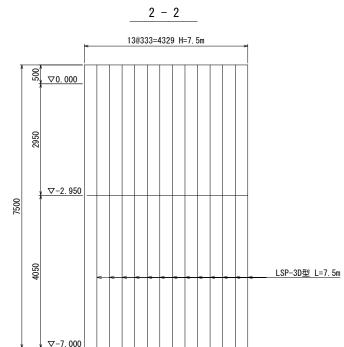

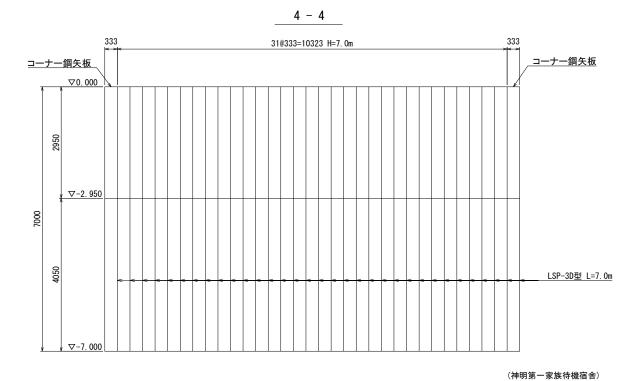



土留壁材種別 一覧表

軽量鋼矢板	延長	本数
LSP-3D型	7. Om	75
	7. 5m	13
コーナー	7. Om	4

路線名			
業務件名	防火水槽撤	去工事設計	業務委託
業務箇所	日野市神明一丁 日里	目3番地の11万 予市神明一丁目	
図面名称	仮	設工一般図	
縮尺	1:100(1:50)	ただし()内に	
	. ,	A1判に拡大時	10
作製年月日	令和 7年	7月 日	_ 10/20


日野市総務部防災安全課

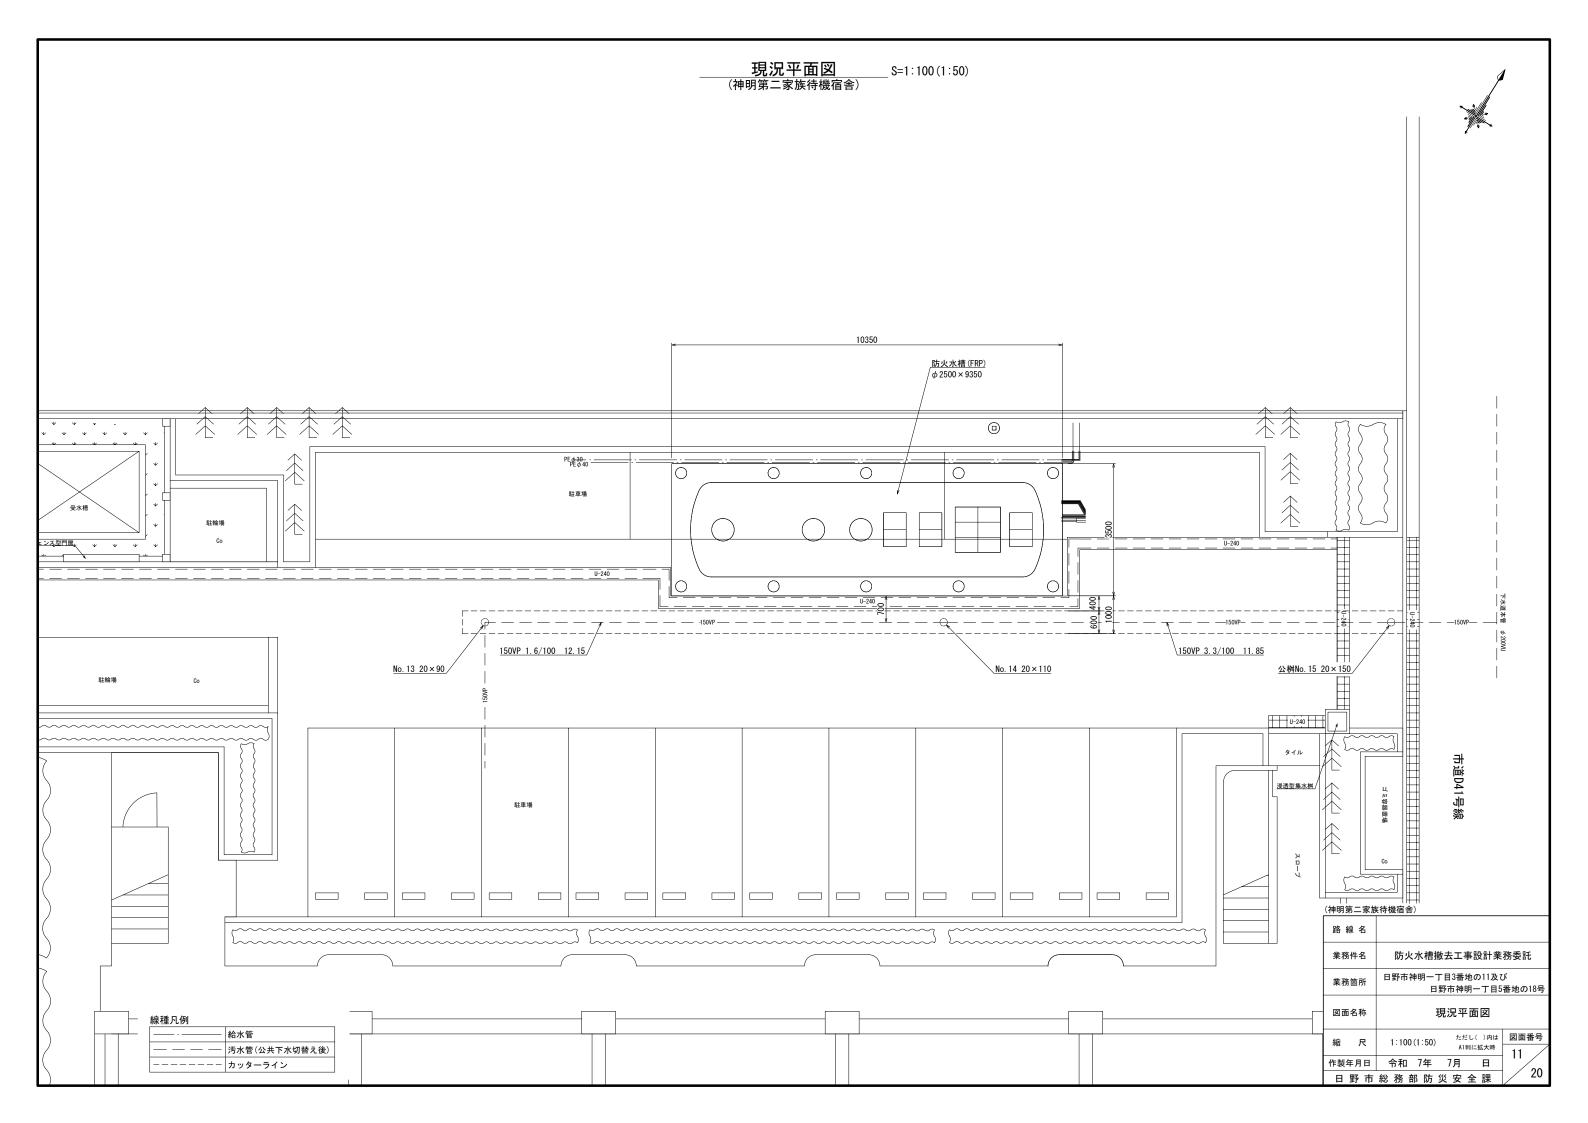

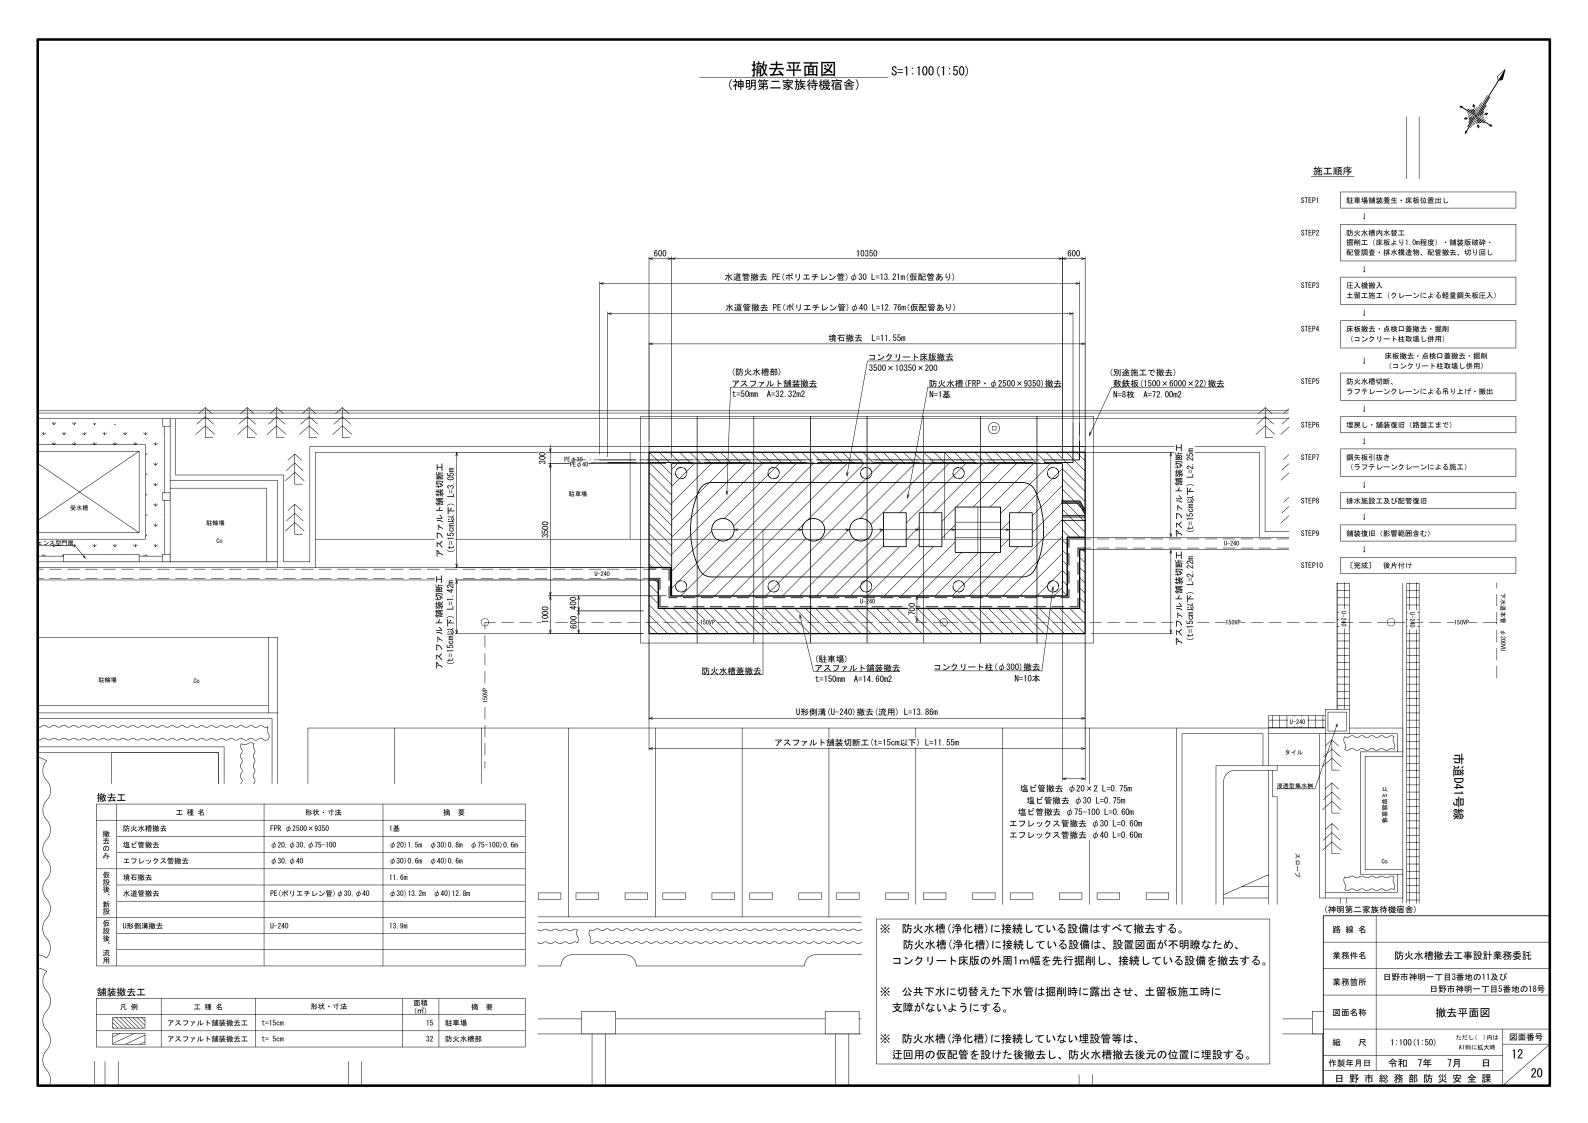



内部平面図

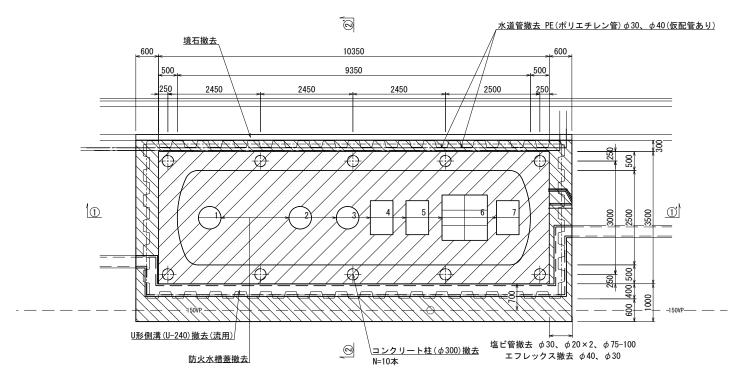


防火水槽蓋撤去一覧表 番号 形状寸法 1 夕600 2 夕600 3 夕600 4 600×900


5 600 × 900 6 1200 × 1200 7 600 × 900

施工順序

STEP1	駐車場舗装養生・床板位置出し
	1
STEP2	防火水槽内水替工 掘削工 (床板より1.0m程度) ・舗装版破砕・ 配管調査・排水構造物、配管撤去、切り回し
	Į.
STEP3	圧入機搬入 土留工施工 (クレーンによる軽量鋼矢板圧入)
	1
STEP4	床板撤去・点検口蓋撤去・掘削 (コンクリート柱取壊し併用)
	床板撤去・点検口蓋撤去・掘削 (コンクリート柱取壊し併用)
STEP5	防火水槽切断、 ラフテレーンクレーンによる吊り上げ・搬出
	Į.
STEP6	埋戻し・舗装復旧 (路盤工まで)
	ļ
STEP7	鋼矢板引抜き (ラフテレーンクレーンによる施工)
	↓
STEP8	排水施設工及び配管復旧
	Ţ
STEP9	舗装復旧 (影響範囲含む)
	1
STEP10	〔完成〕 後片付け

①-①'断面図

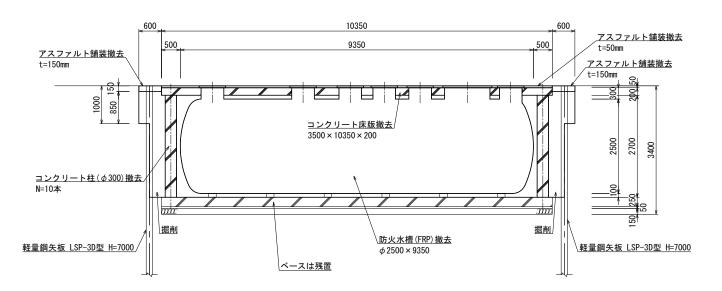

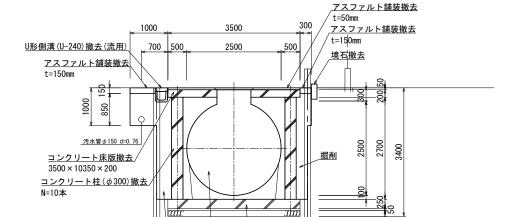

ベースは残置

防火水槽(FRP)撤去

 ϕ 2500 × 9350

<u> 軽量鋼矢板 LSP-3D型 H=7500</u>

②-②'断面図


掘削

<u>軽量鋼矢板 LSP-3D型 H=7000</u>/

(神明第二家族	(待機宿舎)
路線名	
業務件名	防火水槽撤去工事設計業務委託
業務箇所	日野市神明一丁目3番地の11及び 日野市神明一丁目5番地の18号
図面名称	撤去詳細図
縮尺	1:100 (1:50) ただし()内は 図面番号 13
作製年月日	令和 7年 7月 日 '
日野市	総務部防災安全課 20

<u>撤去構造図</u> S=1∶20(1∶10) (神明第二家族待機宿舎)


_<u>U形側溝</u> U-240

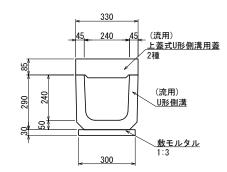

材料表 (10m当り)

名 称	形状寸法	単位	数 量	備:	考
U形側溝	U-240	個	16.5	L=600	流用
コンクリート蓋	2種 U-240	枚	16.5	L=600	流用
敷モルタル	1:3	m3	0.09		


__ 境 石__

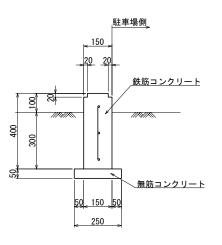

(10m当り) 単位 数 量 備 考 形状寸法 鉄筋コンクリート m3 0. 592 m3 0. 125 無筋コンクリート

舗装構成図

<u>アスファルト舗装</u> 駐車場

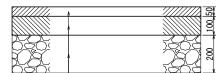


再生密粒度アスファルト混合物 t= 50mm 再生粗粒度アスファルト混合物 t=100mm 再生クラッシャラン(RC-30) t=200mm


<u>アスファルト舗装</u> 防火水槽部

	200 50
再生密粒度アスファルト混合物	t= 50mm
コンクリート床版	t=200mm

(神明第二家族待機宿舎)


路線名	
業務件名	防火水槽撤去工事設計業務委託
業務箇所	日野市神明一丁目3番地の11及び 日野市神明一丁目5番地の18号
図面名称	撤去構造図
縮尺	1:20(1:10) ただし()内は 図面番号 14
作製年月日	令和 7年 7月 日 /
日野市	総務部防災安全課 20

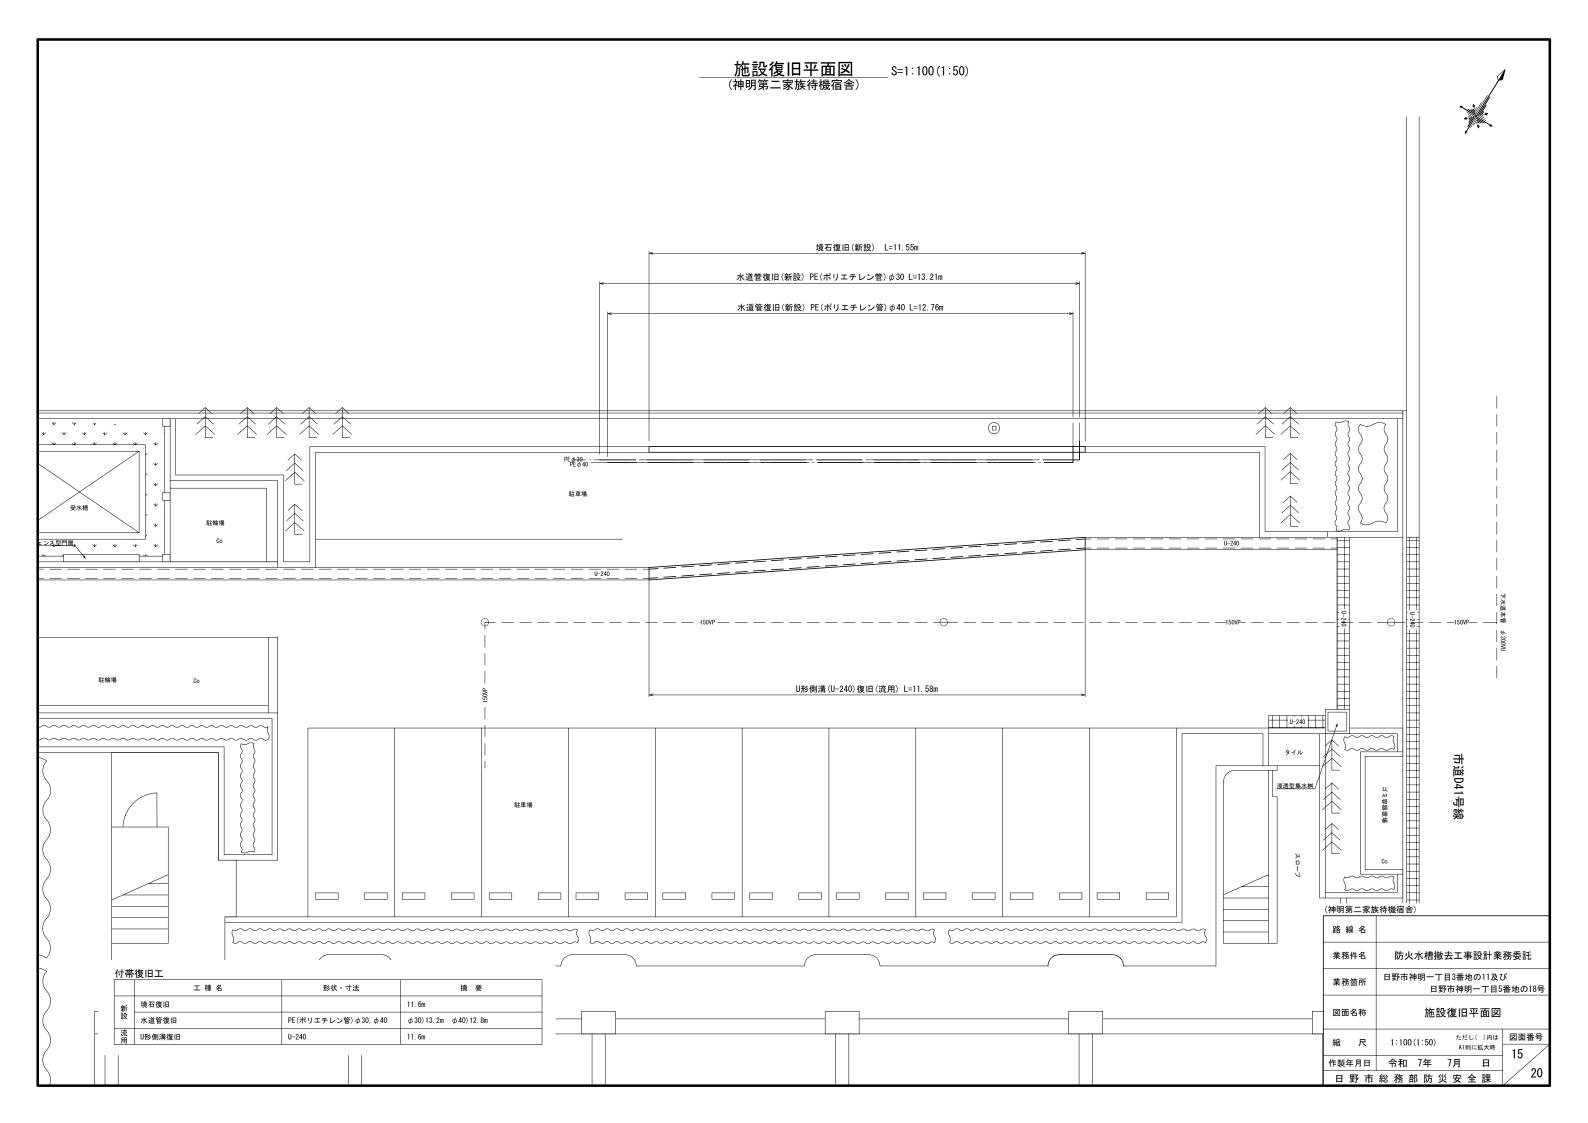

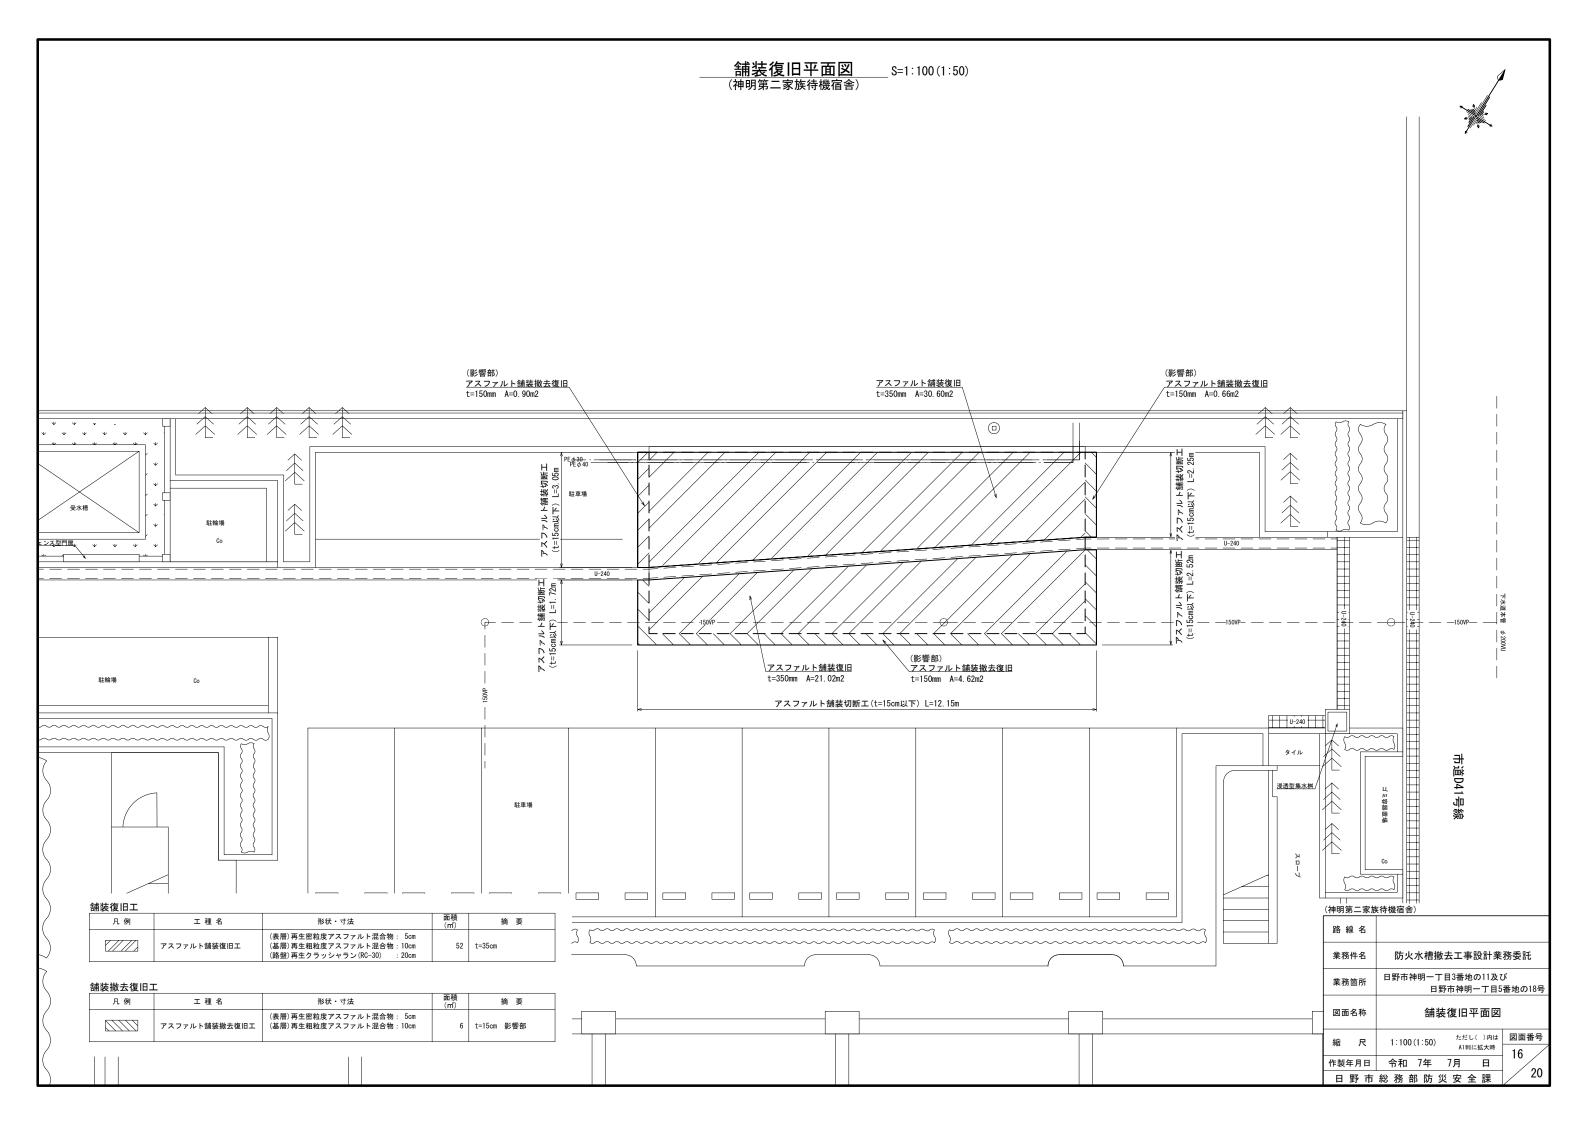


復旧構造図 (神明第二家族待機宿舎) S=1:20(1:10)

<u>U形側溝(流用)</u> U-240

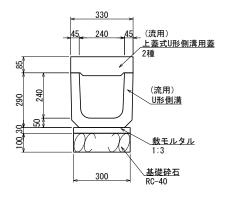


材料表				(10m≟	当り)
名 称	形状寸法	単位	数 量	備:	考
U形側溝	U-240 流用	個	16.5	L=600	流月
コンクリート蓋	2種 U-240 流用	枚	16.5	L=600	流月
敷モルタル	1:3	m3	0. 09		
基礎砕石	RC-40, t=100	m3	0. 3		

境 石

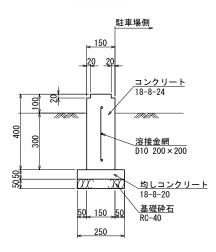


<u>材料表</u>				<u>(10m当り)</u>
名 称	形状寸法	単位	数 量	備考
コンクリート	18-8-24	m3	0. 592	
型枠		m2	8. 0	
溶接金網	D10 200×200	m2	2. 8	
均しコンクリート	18-8-20	m3	0. 125	
均し型枠		m2	1. 0	
基礎砕石	RC-40, t=50	m3	0. 125	

舗装構成図

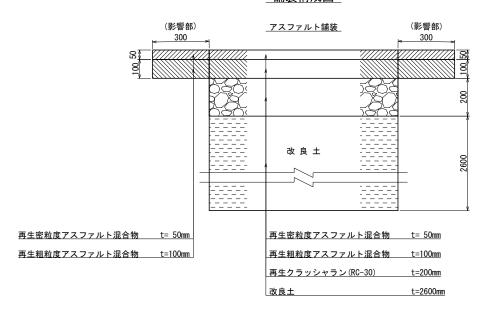

__PE(ポリエチレン管) φ30、φ40__

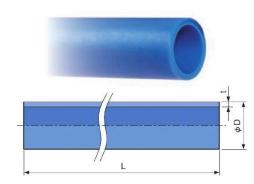


40 4	参考質量	巻径 (cm)	参考コイル	L ^{+2%}	, d Lå		D		PT = 4/17
規格	(kg/m)	相当外径	内 径	(m)	(近似内径)	τ	(平均外径)	品番	呼び径
	0.190	110	90		14.5	3.5±0.30	21.5±0.15	7105-2013- 🗆 🗆 🗆	13
	0.277	110	90	4	19.0	4.0±0.30	27.0±0.15	7105-2020- 🗆 🗆 🗆	20
JP K 00	0.437	140	110	5	24.0	5.0±0.35	34.0±0.20	7105-2025-	25
	0.615	180	160	30	30.8	5.6±0.40	42.0±0.20	7105-2030- 🗆 🗆 🗆	30
	0.814	180	160		35.0	6.5±0.45	48.0±0.25	7105-2040- 🗆 🗆 🗆	40

- 備者 1. D (平均外径)とは、管端から外径相当長さ以上離れた箇所での、相互に等間隔な2方向以上の外径測定値の平均値をいいます。
 2. 許容差を明記していない寸法は、参考寸法です。
 3. 長さ4m、5mは直管、長さ30mはコイル管です。呼び径30、40のコイル管は受注生産品です。
 4. □□□□□には、長さが記されています。

(神明第二家族待機宿舎)


路線名					
業務件名 防火水槽撤去工事設計業務委託					
業務箇所 日野市神明一丁目3番地の11及び 日野市神明一丁目5番地の18号					
図面名称	復旧構造図				
縮尺	1:20(1:10) ただし()内は 図面番号 17				
作製年月日	令和 7年 7月 日 ''∕				
日野市	総務部防災安全課 20				

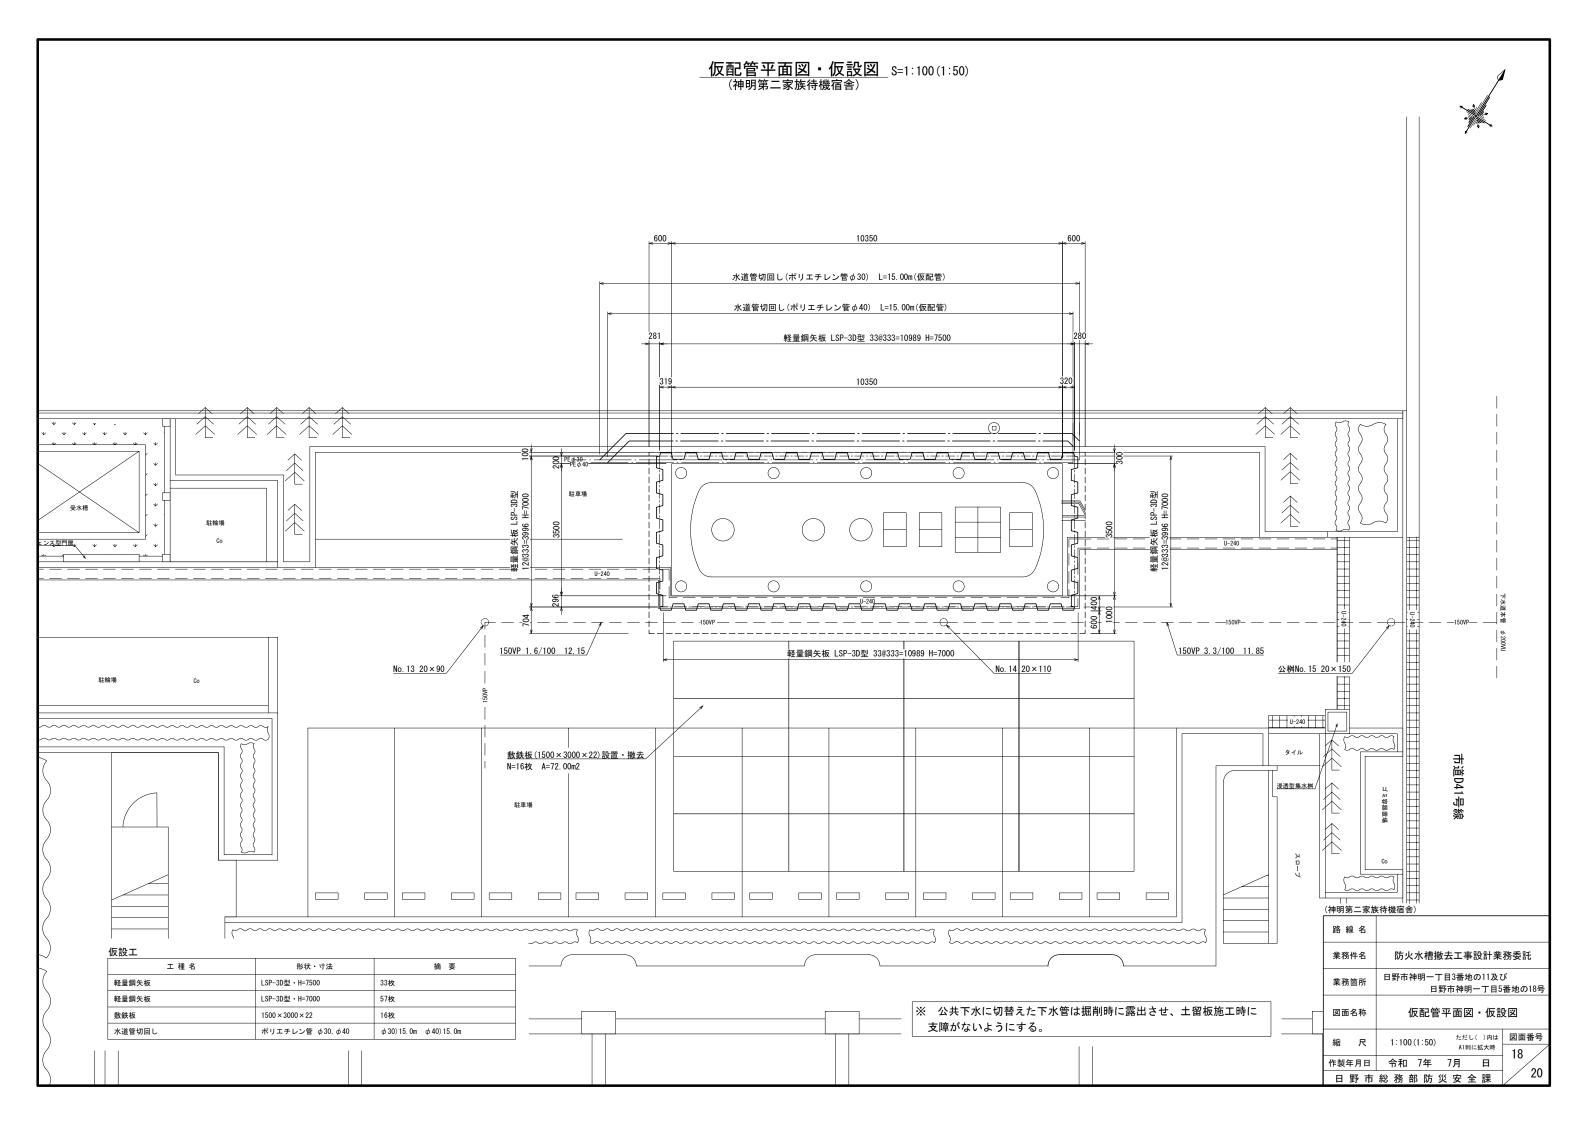




内部平面図




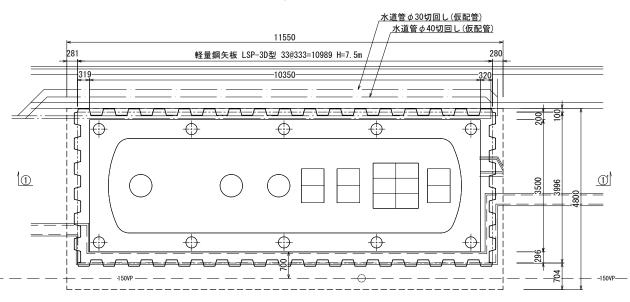

①-①'断面図

(O)

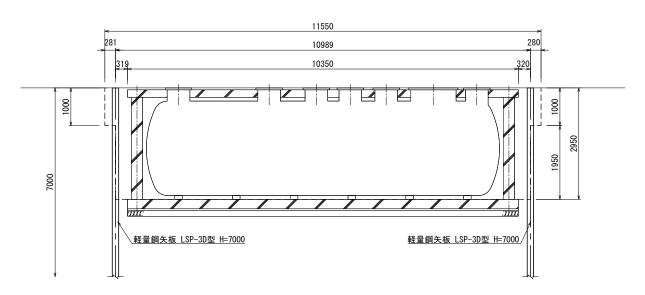

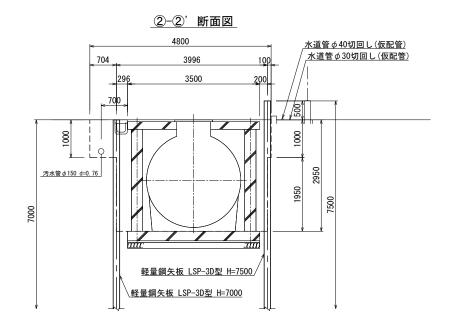


4400	** —	家族	44 44	ت ،	~\
₩	æ	多阵	在榜	#4古	포


路線名					
業務件名	防火水槽撤去工事設計業務委託				
業務箇所	日野市神明一丁目3番地の11及び 日野市神明一丁目5番地の18号				
図面名称	仮設工詳細図				
縮尺	1:100(1:50) ただし()内は 図面番号				
作製年月日	令和 7年 7月 日				
日野市	総務部防災安全課 20				


<u>仮設工一般図</u> S=1∶100(1∶50) (神明第二家族待機宿舎)





平面図

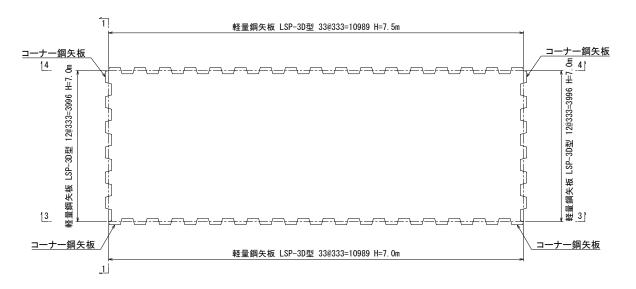

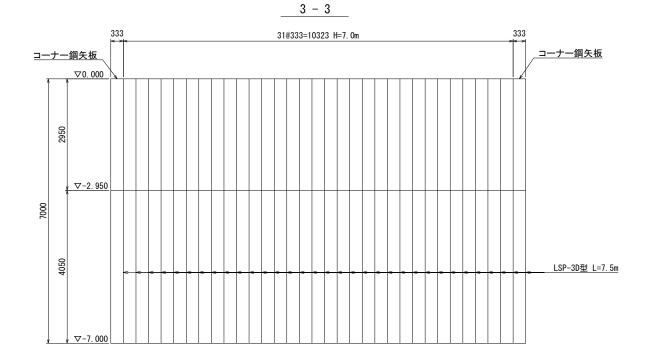

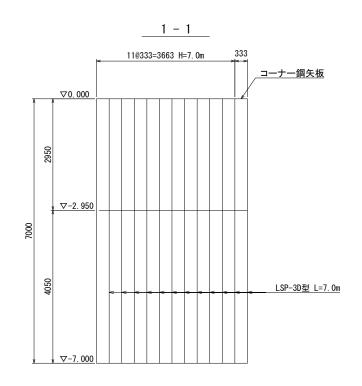

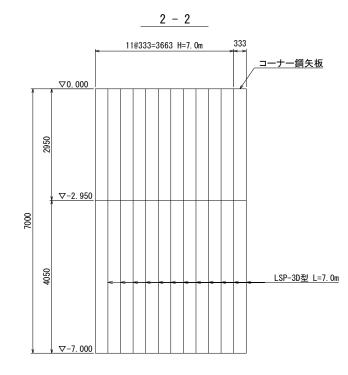

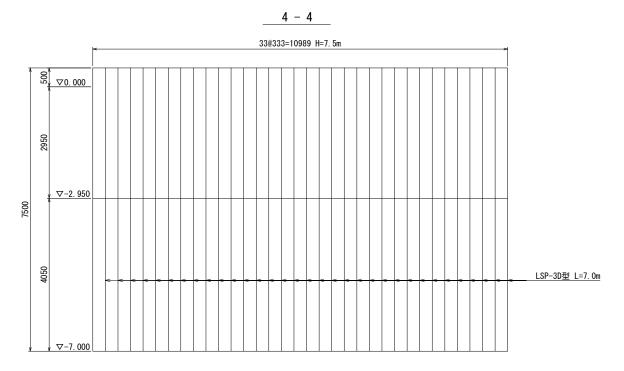

土留壁材種別 一覧表

軽量鋼矢板	延長	本数
LSP-3D型	7. Om	53
LSP-3D型	7. 5m	33
コーナー	7. Om	4

(神明第二家族待機宿舎)				
路線名				
業務件名	防火水槽撤去工事設計業務委託			
業務箇所 日野市神明一丁目3番地の11及び 日野市神明一丁目5番地の				
図面名称	仮設工一般図			
縮尺	1:100(1:50) ただし()内は 図面番号 20			
作製年月日	│ 令和 7年 7月 日 │ ̄ / ┃			
日野市総務部防災安全課 20				